
施工說明

- 1.本工程內面工鋼筋混凝土強度無特別註明者,一律採用210kg/cm²預拌混凝土,PC打底採用140kg/cm²預拌混凝土,其寬度為U型內面工底及側牆總寬加10公分為設計標準。
- 2.內面工底部高程若無繪縱斷面圖,施工時需 與原有上、下游渠道底部銜接平順並維持一定 坡度,不得有積水或逆流情形。
- 3.新設內面工斷面與原有渠道或構造物銜接 處,斷面不同時需以漸變段予以銜接平順,若 有特殊情況依主辦監工指示施設,數量增減不 予計價。
- 4.有關步橋、工作橋等橋面高程,為銜接前後 路面平順,在不影響輸排水情況下,經本處主 辦監工同意後可酌予調整,數量增減不予計 價,以竣工圖方式辦理驗收。
- 5.廠商施工鄰路側水路及農路橋時,應加強工 地安全措施(含鋼板鋪設、夜間警告設施、道 路清洗等)以維人車之通行安全。
- 6.新設內面工頂若高於路面或住家影響排水時, 廠商應施設足夠洩水孔及臨路外側牆頂設隅角 (2cm*2cm),不另計價。
- 7.水路內面工兩側土方,民眾要求不回填時, 在不影響水路結構安全前提下,經本處主辦監 工同意後可酌予調整,單筆水路土方增減10m³ 以下時,數量增減不予計價,以竣工圖方式辦 理驗收。
- 8.水路因受地形、地物影響開挖困難無法施設外模時,經本處同意後得以單面模施工,單筆水路外模減少10㎡以下時,及所需增加預拌混凝土數量,其數量增減不予計價,以竣工圖方式辦理驗收。
- 9.本案土方工程挖填方,以就地土方挖填平衡為原則,若因受地形、地物影響無法就地暫置 土方,廠商須自覓土方暫置區,其搬運費用已 包含在內,不另予計價。

工程告示牌內容示意圖

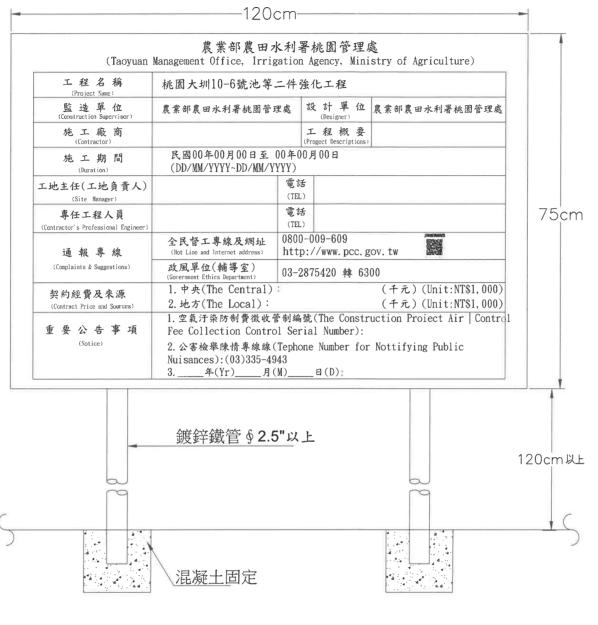


工程告示牌內容示意圖

備註:

- 1. 開工後一週, 豎立於工地明顯處或監工人員指定地點。
- 2. 材料以白鐵皮。
- 3. 文字標楷體電腦刻字藍底白字(電腦標楷體刻字)。

活動職業安全衛生告示牌內容示意圖



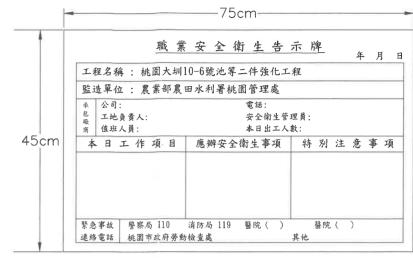


活動職業安全衛生告示牌

單位:公分 N.T.S

註:

- 1、所有尺寸除另有註明者外,均以cm為單位。
- 2、開工後一週, 腎立於工地明顯處或監工指定地點。
- 3、文字正楷字(電腦標楷體刻字)。
- 4、材料為白鐵皮。

活動工程告示牌內容示意圖

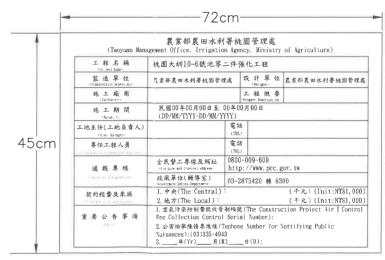

活動工程告示牌內容示意圖

備註


- 1. 開工後, 施工時豎立於工地明顯處或監工指定地點。
- 2. 材料以白鐵皮。
- 3. 文字標楷體電腦刻字藍底白字(電腦標楷體刻字)。

農業部農田水利署	工程名稱	桃園大圳10-6號池等二件強化工程	比例尺		製	區	謝文紹	日	期 112年08月	審查	表系		
桃園管理處	圖 名	施工說明及工程告示牌	設 計	謝文紹	主	辨		校	核草墨印	核定	定多到%圖	號	01
			7						7 200				

桃園大圳10-6號池強化工程-平面圖:

*本工程水準基點:原減水壩頂點EL=88.05


*本工程起點座標樁號:(X,Y)=〈261931,2764438〉

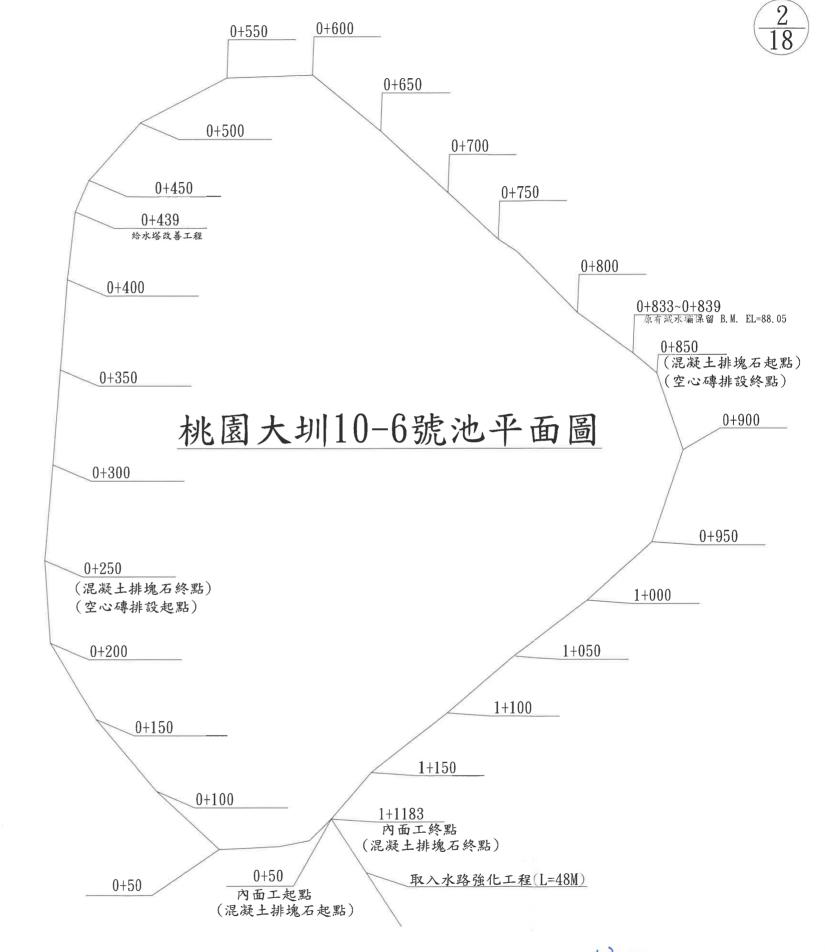



附註:1. 本工程原有石材及土石不得運出,施工之回填方材料,不得以池內之淤 腐土為回填材料,需經監工人員核可後方可回填。


2. 本工程堤防填方部份,填築材料應分層滾壓夯實並先挖除軟土層,填土 每層鬆方厚度不得超過40公分,且每層應與堤頂完成面約略平行分層填 築壓實,斜坡面應以機具壓實完成後再行坡面工程。


農業部農田水利署	工程名	稱	桃園大圳10-6號池等二件強化工程	比侈	1 尺		製	圖	謝文紹	日	期 112年08月	審查,	多	1/2		
桃園管理處	8	名	池塘平面圖	設	計	謝文紹	測設	主辨		校	核卓美什	核定	支沙	设圖	號	02

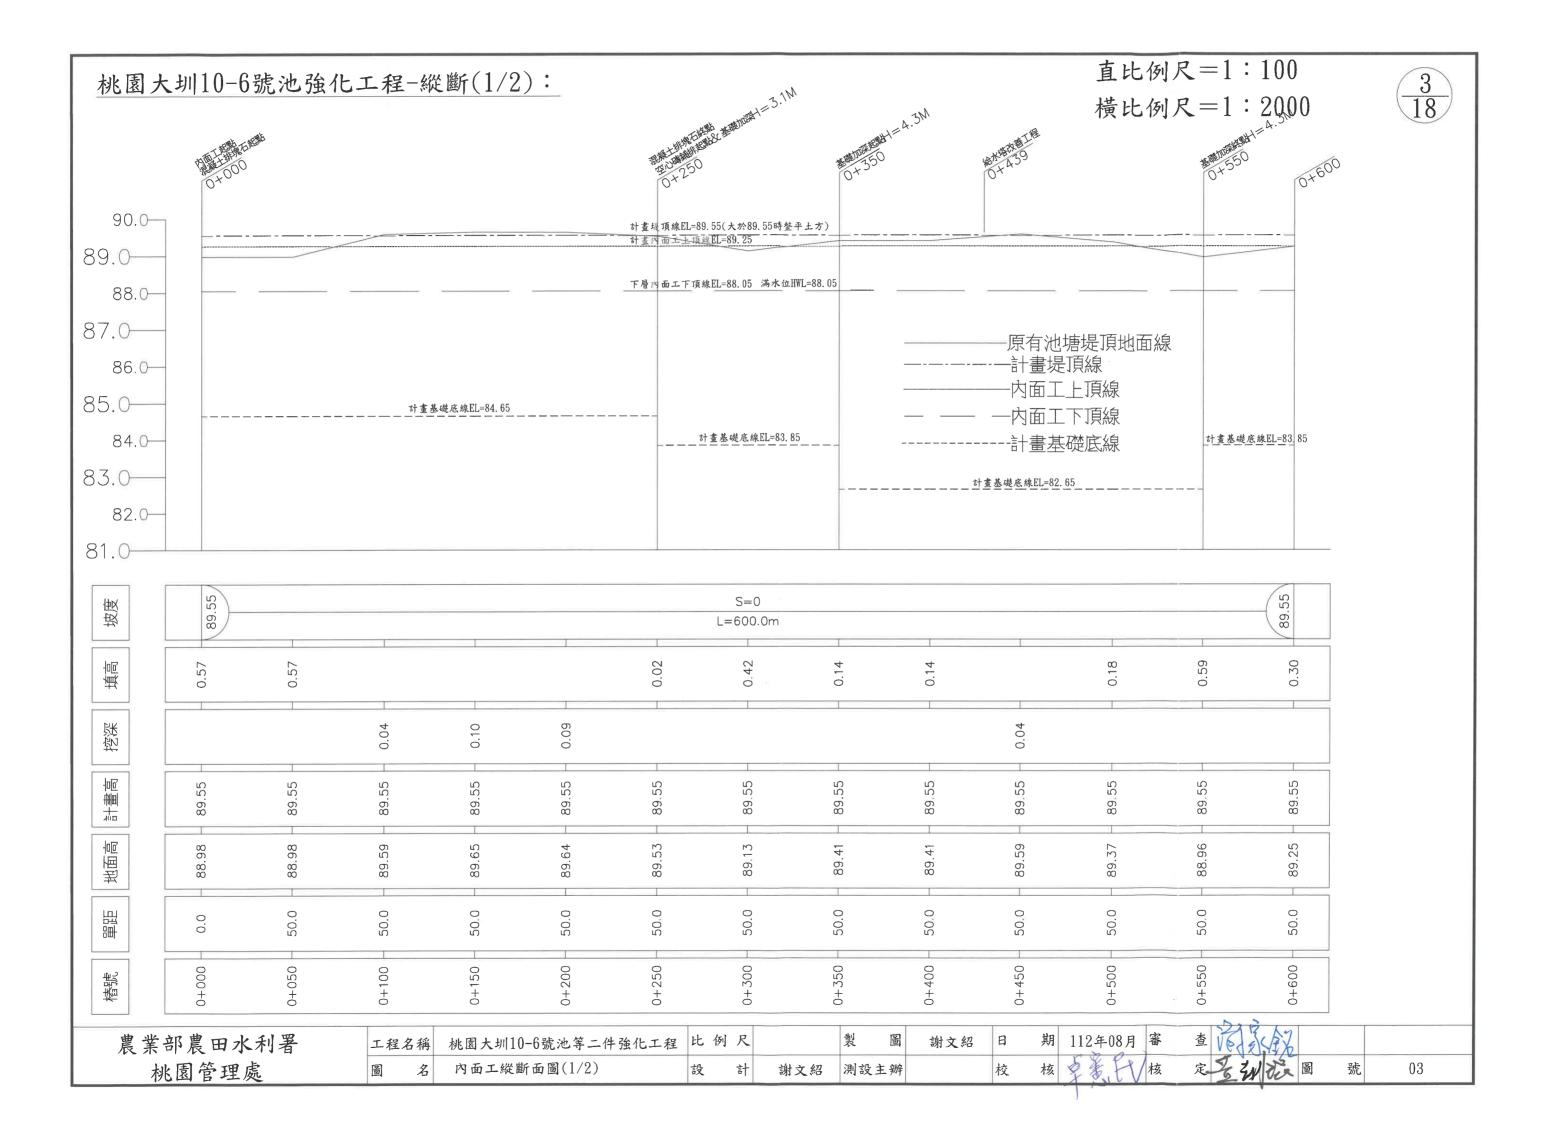


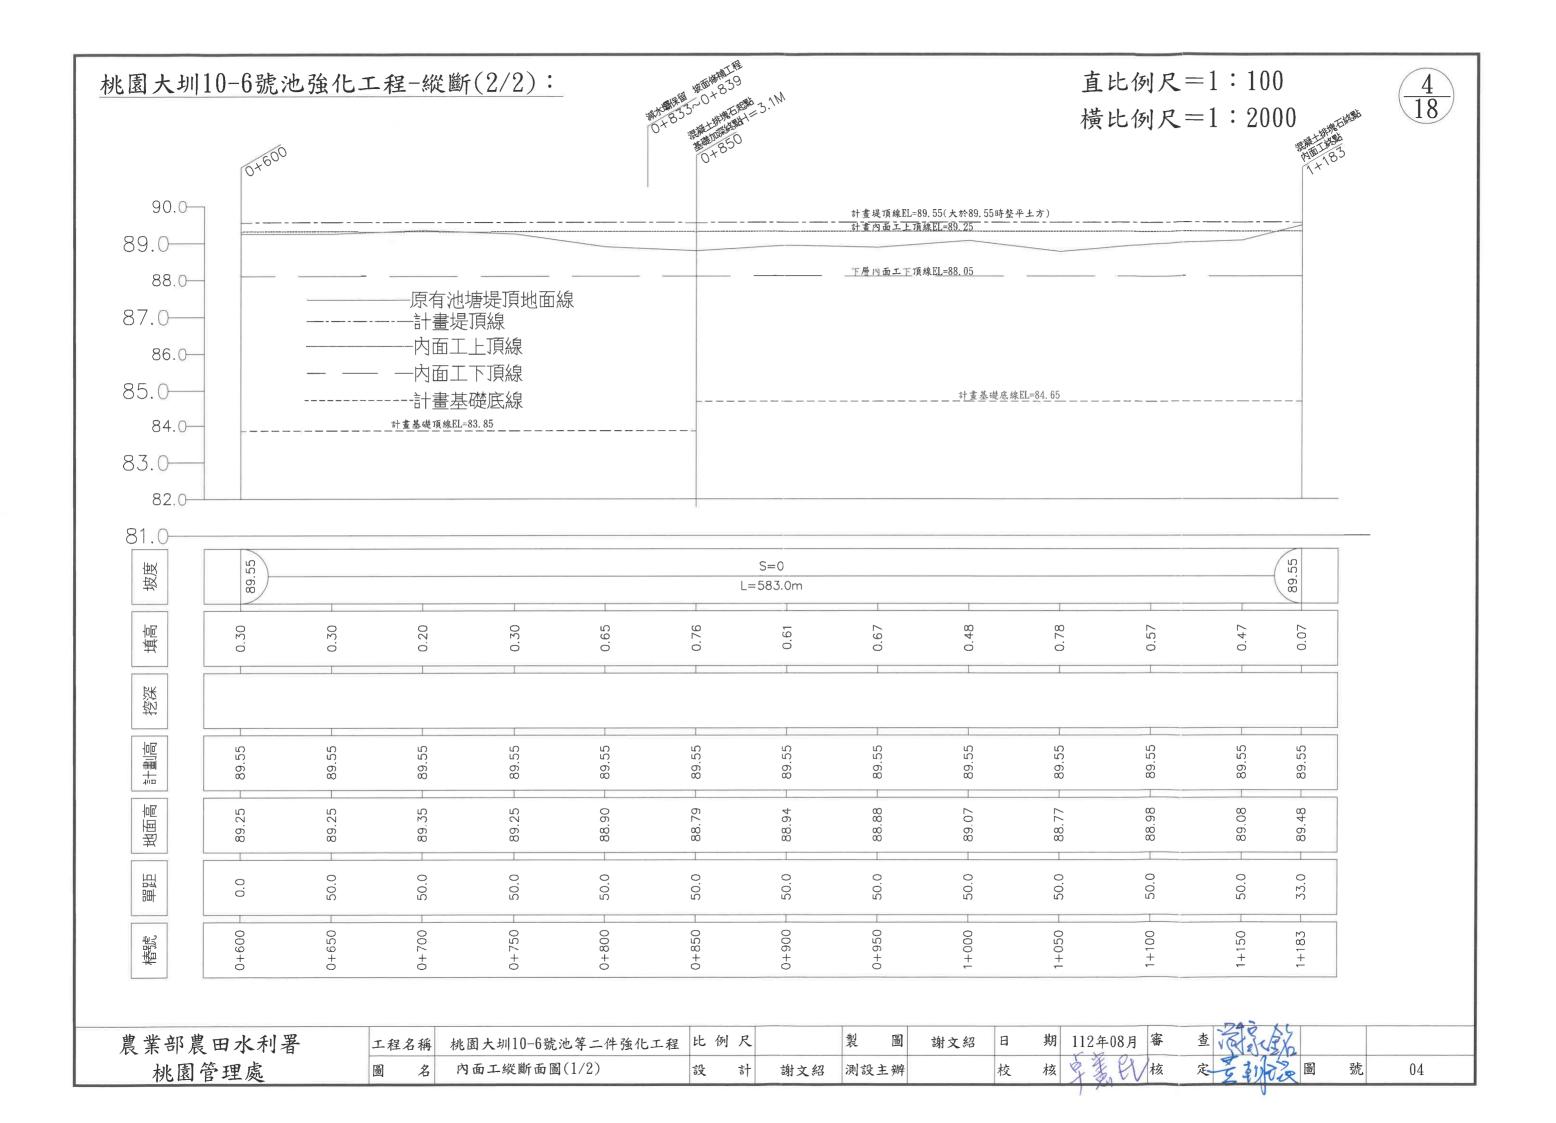


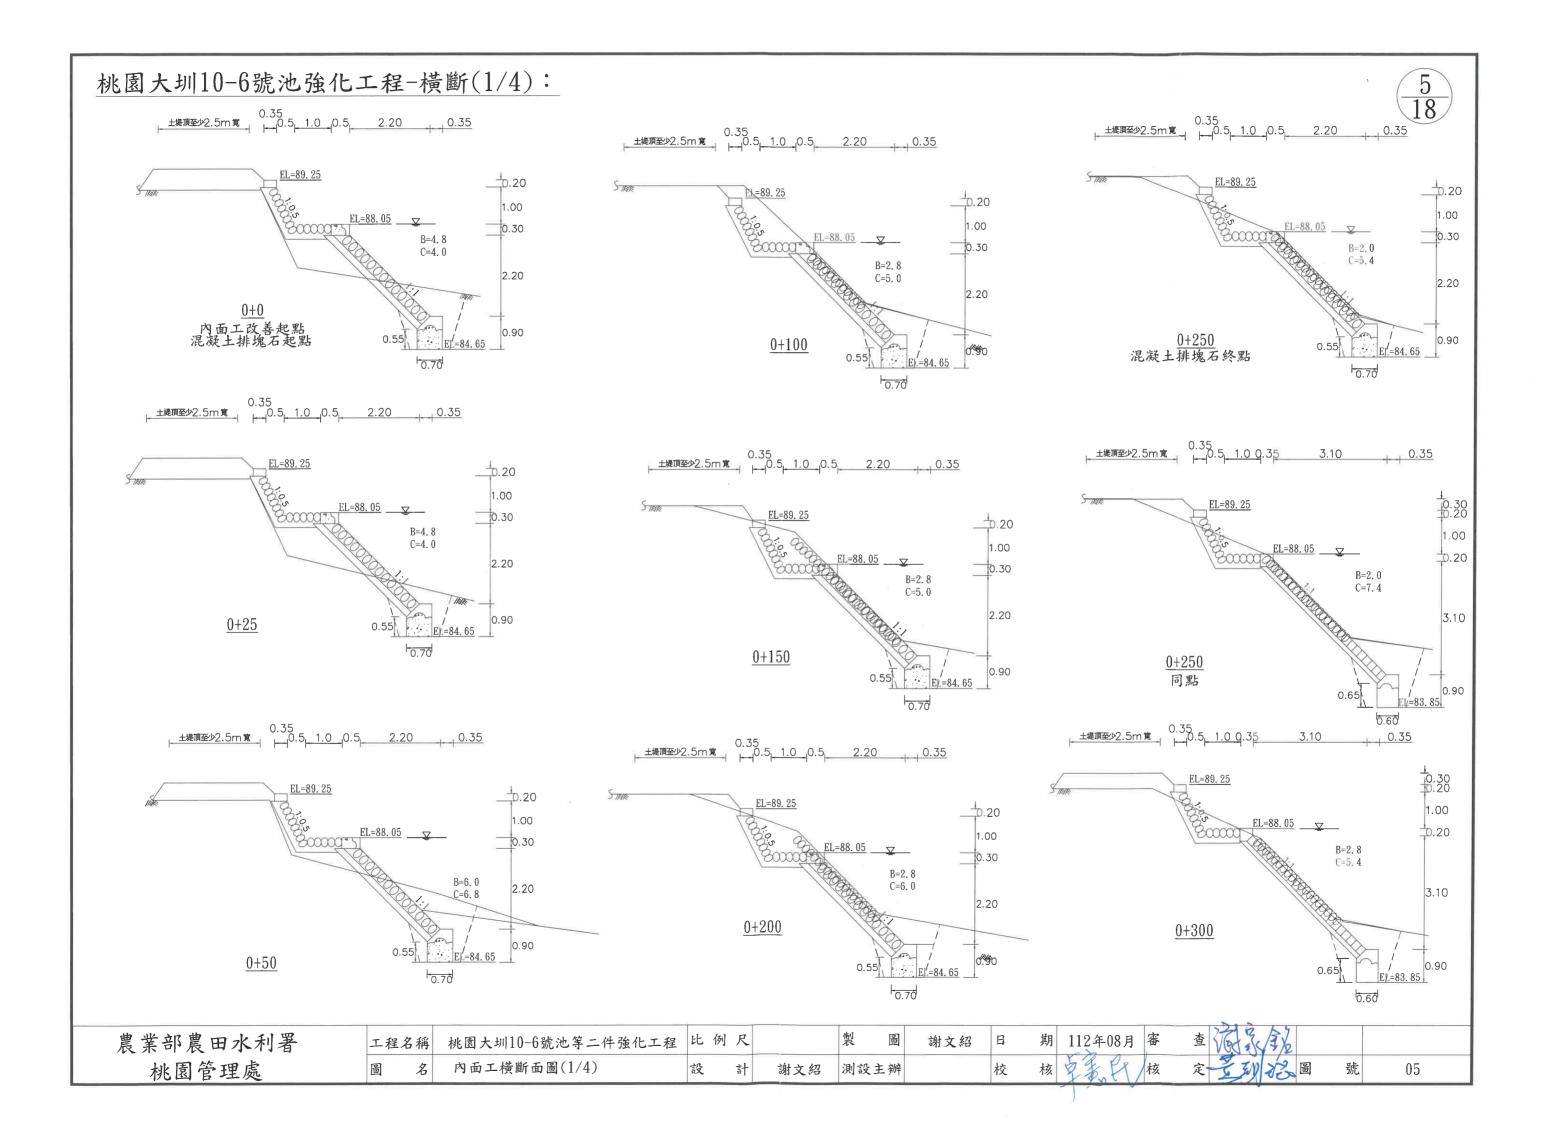

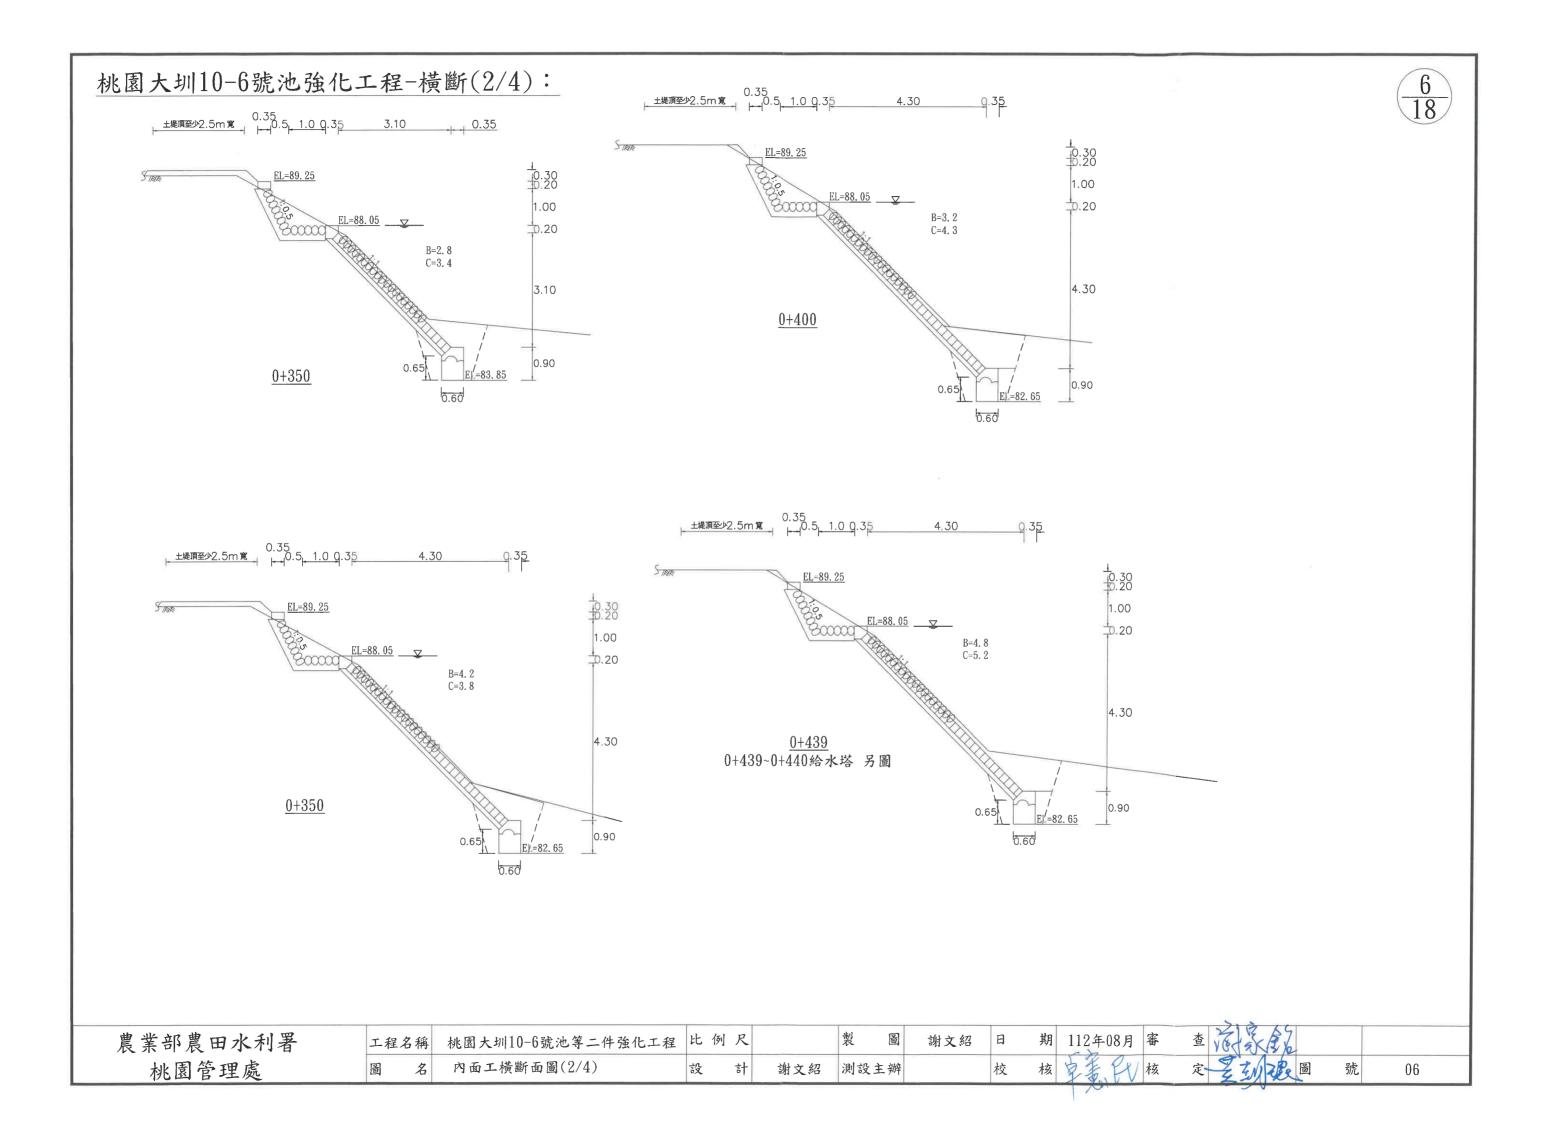


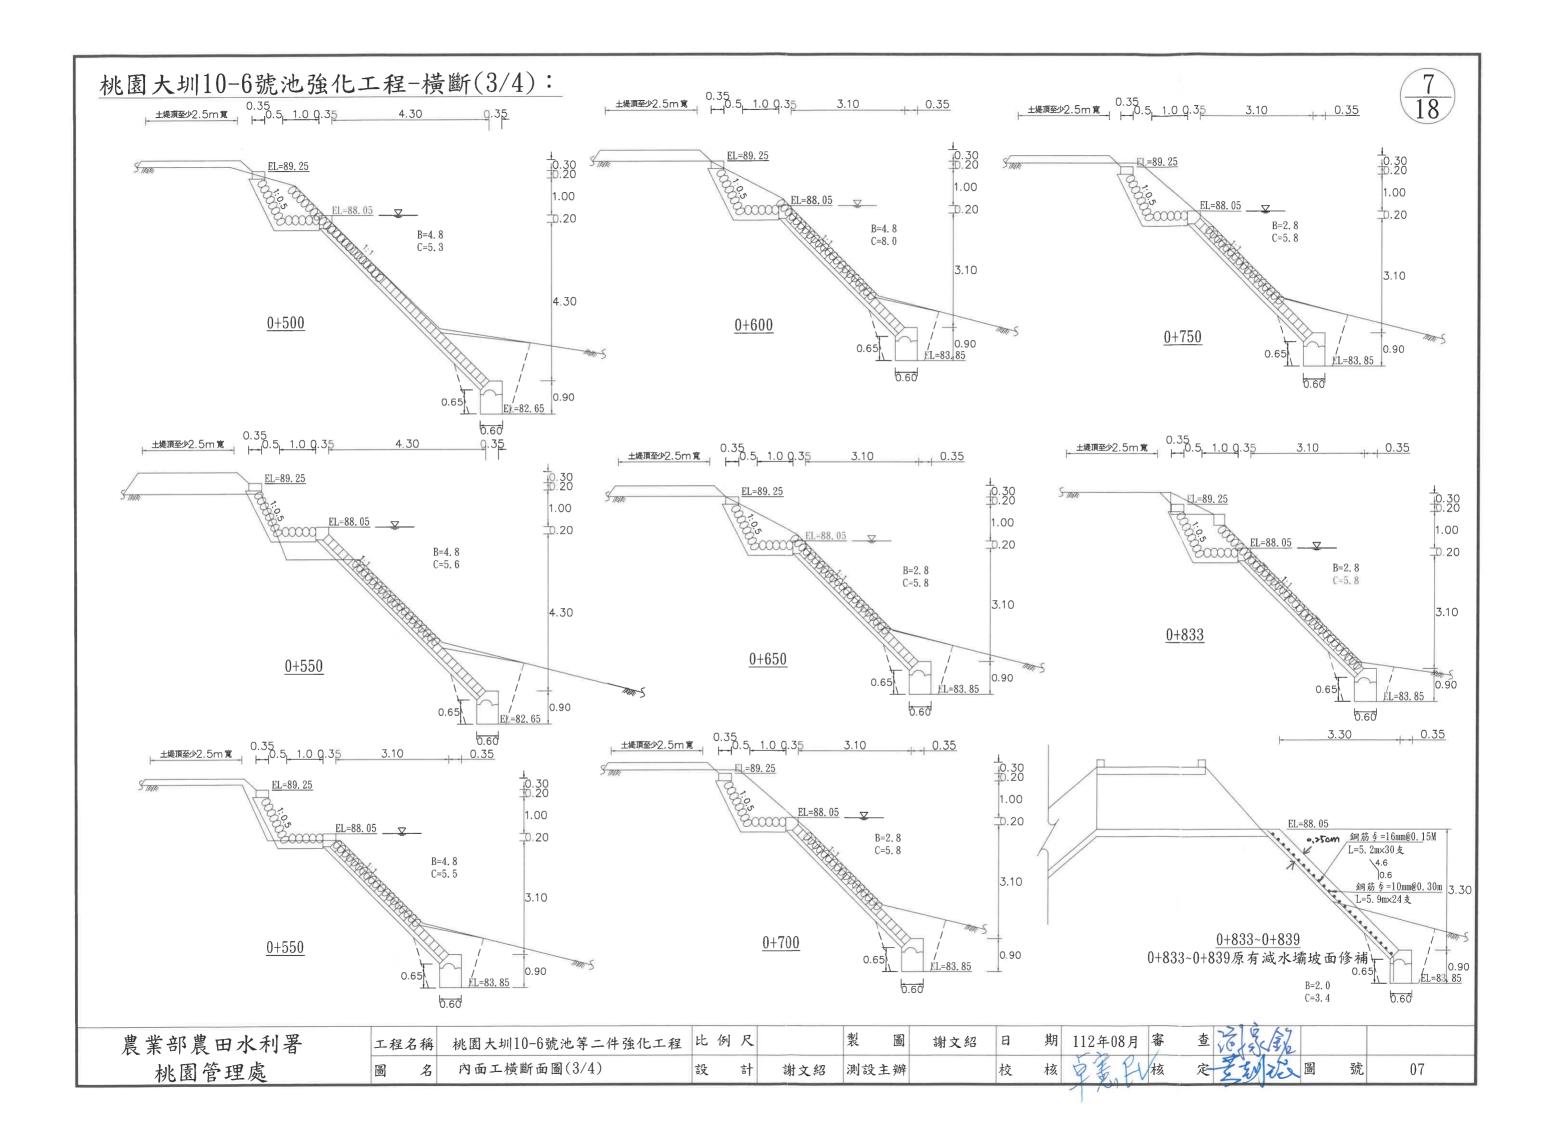


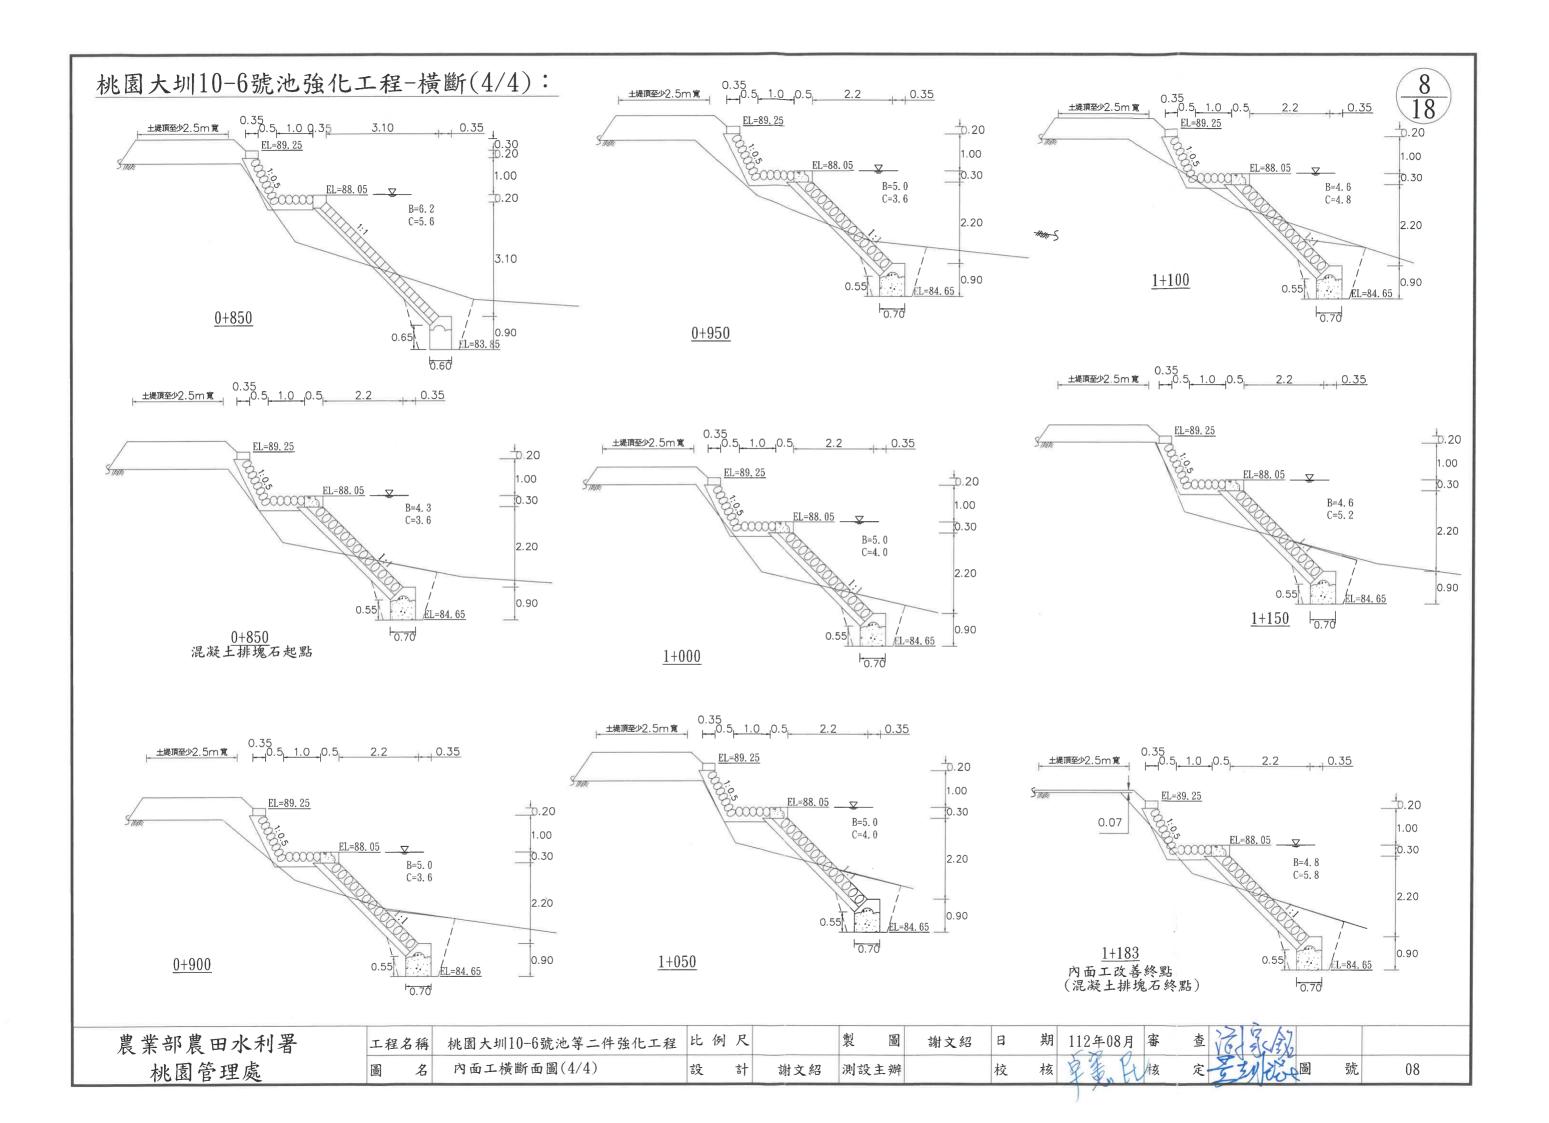


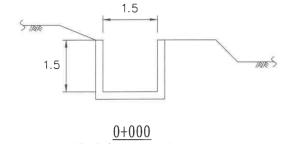



10-6號池取入水路

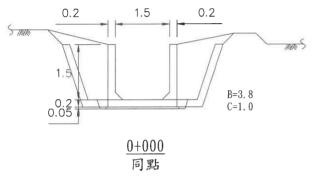

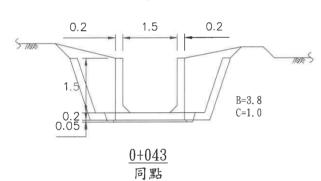


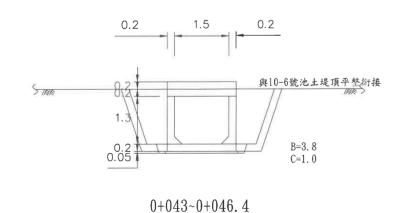

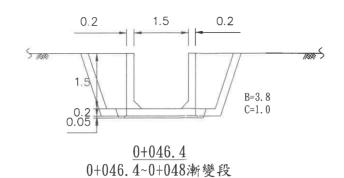


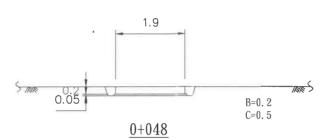

10-6號池取入水路及漸變段終點

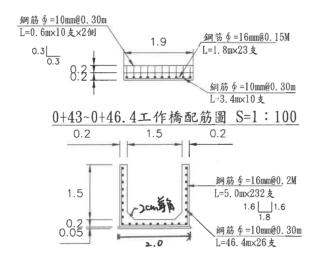


0+0~0+46.4取入水路配筋圖 S=1:100

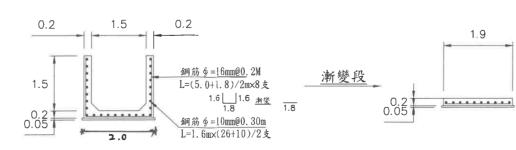

0+46.4~0+48取入水路配筋圖 S=1:100

農業部農田水利署	工程名稱	桃園大圳10-6號池等二件強化工程	比例	尺		製	圖	謝文紹	日	期	112年08月 審	查》	6/30	27 × 2		
桃園管理處	圖 名	取入水路工程圖	設	計	謝文紹	測設	主辨		校	核	京委八核	定了	至初	反圖	號	09

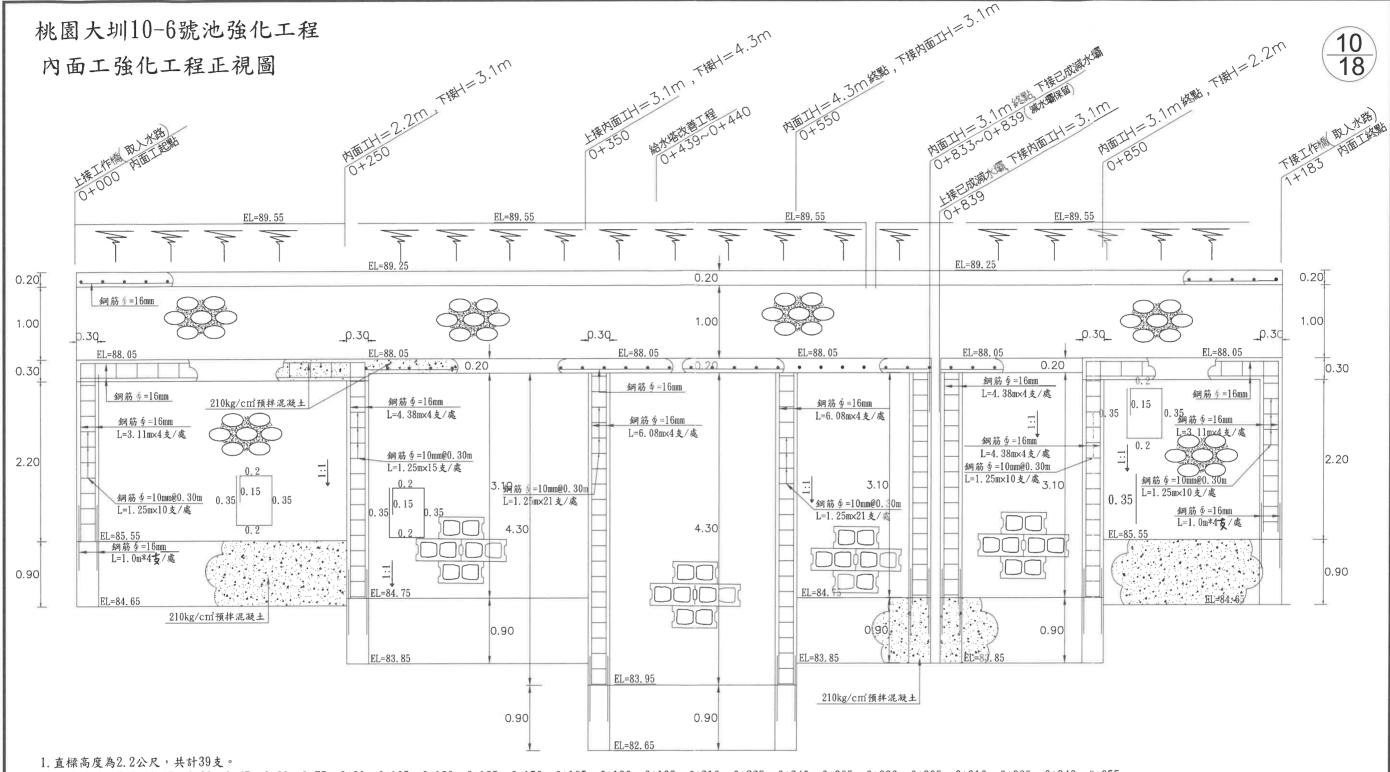


配置椿號: 0+0、0+15、0+30、0+45、0+60 、0+75 、0+90 、0+105 、0+120 、0+135 、0+150 、0+165 、0+180 、0+195 、0+210 、0+225 、0+240 、0+865 、0+880 、0+895 、0+910 、0+925 、0+940 、0+955 、0+970 、0+985 、1+000 、1+015 、1+030 、1+045 、1+060 、1+075 、1+090 、1+105 、1+120 、1+135 、1+150 、1+165 、1+183

2. 直樑高度為3.1公尺,共計28支。

配置椿號: 0+250、0+265、0+280、0+295、0+310、0+325、0+340、0+565、0+580、0+595、0+610、0+625、0+640、0+655、0+670、0+685、0+700、0+715、0+730、0+745、0+760、0+775、0+790、0+805、0+805、0+833、0+839、0+839、0+839、0+850。

- 3. 直樑高度為4.3公尺,共計14支。
- 配置椿號:0+350、0+365、0+380、0+395、0+410、0+425、0+440、0+455、0+470、0+485、0+500、0+515、0+530、0+550
- 4. 內面工基礎、下頂樑及上頂樑每間隔30公尺增設伸縮縫一處(下頂樑及上頂梁設置於直樑處)。
- 5. 直樑深 0.50m, 背面鋪設三夾板寬0.3m, 直樑施作必須現場澆置, 不得採用預先澆置後, 再吊掛組立結合基礎施工。
- 6. 直樑自起點開始,約每15M整數樁設置一處,遇構造物得酌予調整位置。

農業部農田水利署	工程名稱	桃園大圳10-6號池等二件強化工程	比例	尺		製圖	1	謝文紹	日	期 112年08月	審	查信以外	
桃園管理處	圖 名	內面工工程正視圖	設	計	謝文紹	測設主辦	辛		校	核豆蛋件	核	定至划心圖號	10

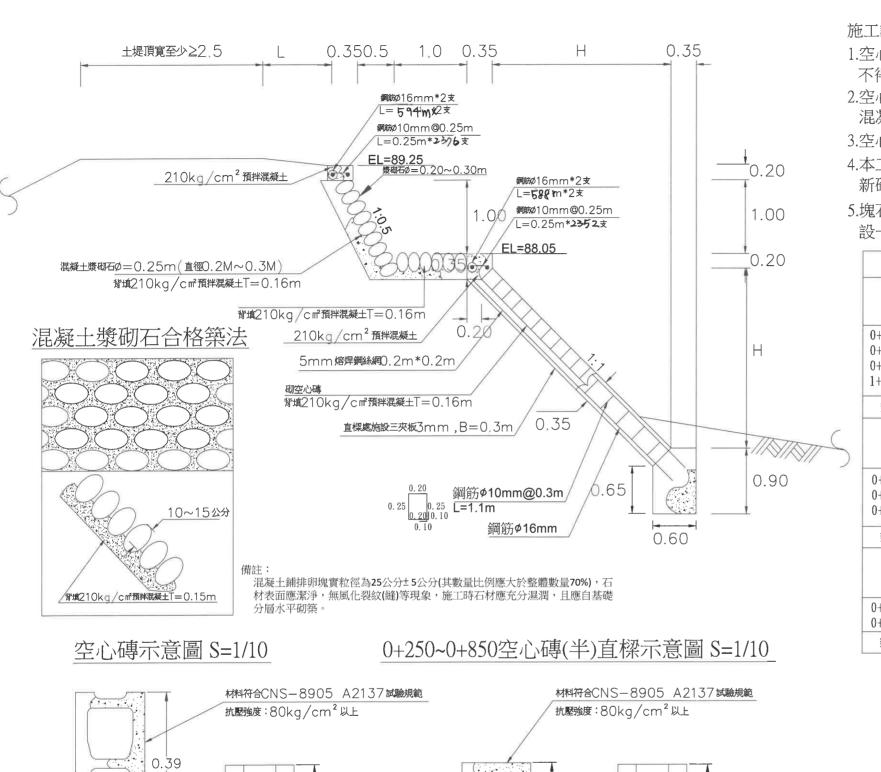

0.19


0.19


0.19

0.19

施工說明:

- 1.空心磚需符合CNS8905 A2137,本工程空心磚採用A級混凝土空心磚不得使用可資源化再利用材料作為粒料。
- 2.空心磚採交錯方式砌疊(如圖示),正面向外,且需和背填210kg/cm³預拌 混凝土一起鋪設。
- 3.空心磚砌疊鄰近直樑及轉彎處,需以半磚或配合現況尺寸裁切。
- 4.本工程施工所需之塊石材料,改砌部分沿用原有內面工塊石(須經清潔); 新砌部分已編列購買費用,不得於池塘內任意挖取(改砌:新砌=4:6)。
- 5.塊石應自基礎分段水平砌築,砌築前先清除坡面雜物,每層塊石底部舖 設一層混凝土,再於混凝土上砌塊石。

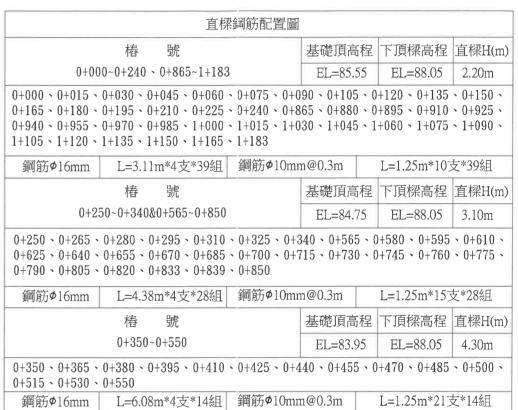


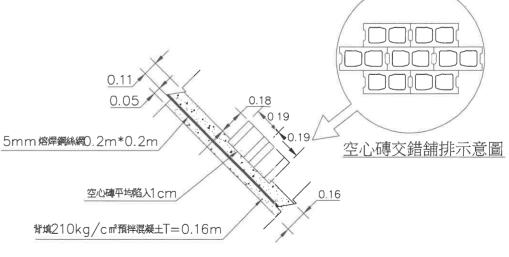


農業部農田水利署 桃園管理處


0.19

工程名	3稱	桃園大圳10-6號池等二件強化工程	比	例尺		製圖		謝文紹	日	期	112年08月	審	查	61	3/3/2				
昌	名	內面工設計詳圖(一)	設	計	謝文紹	測設主辦	¥		校	核	事意代	核	定	圣礼	1) 262	圖	號	1	1
															•				

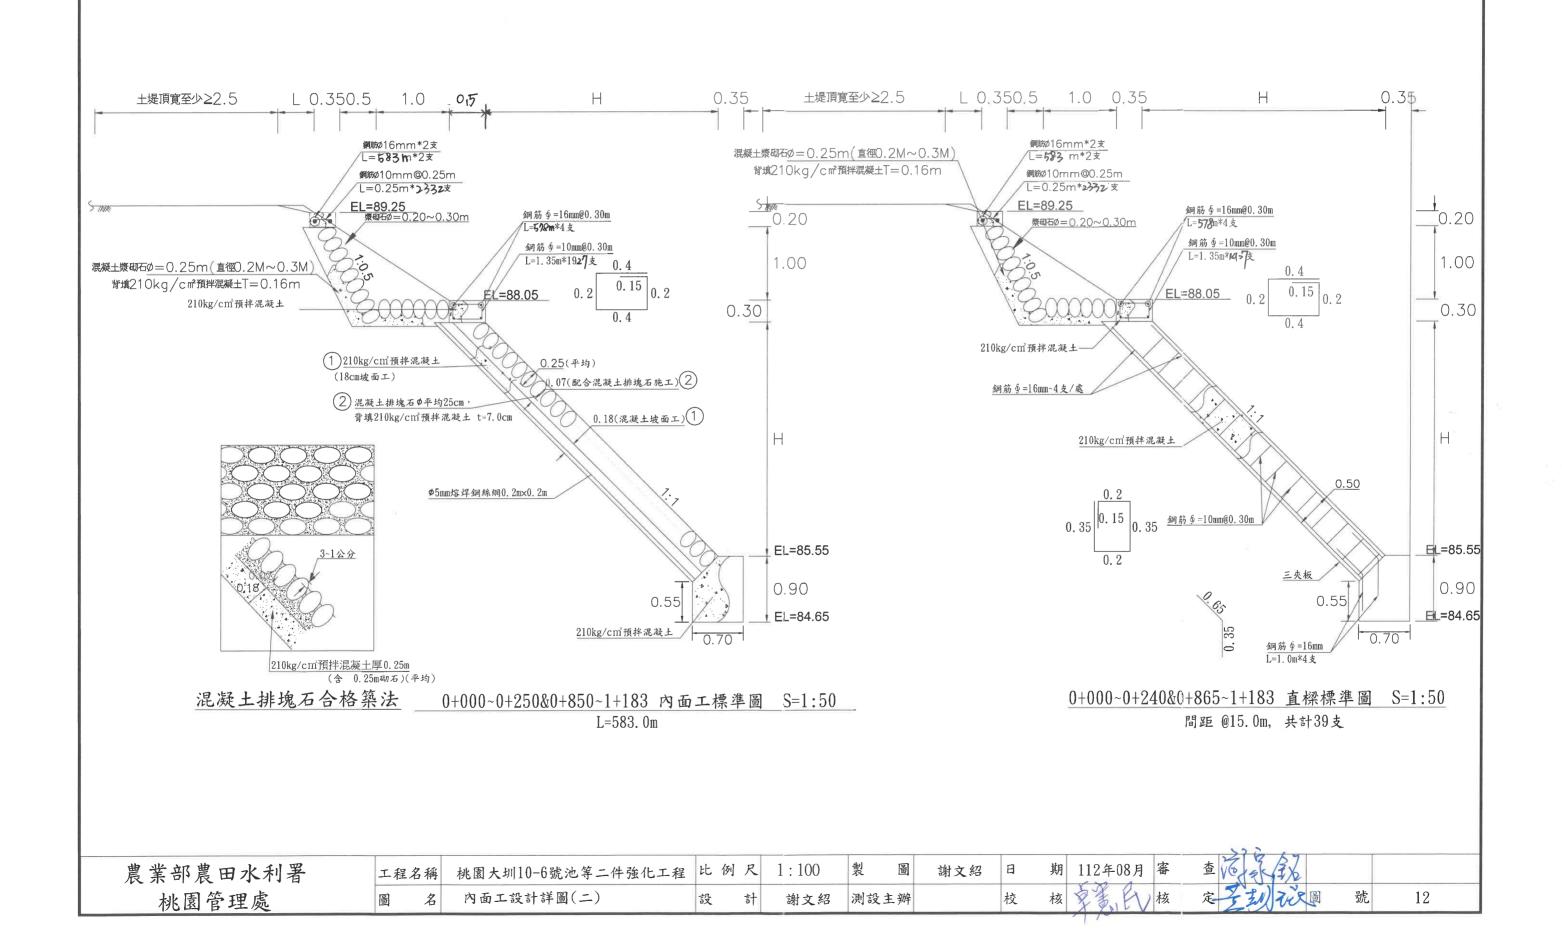


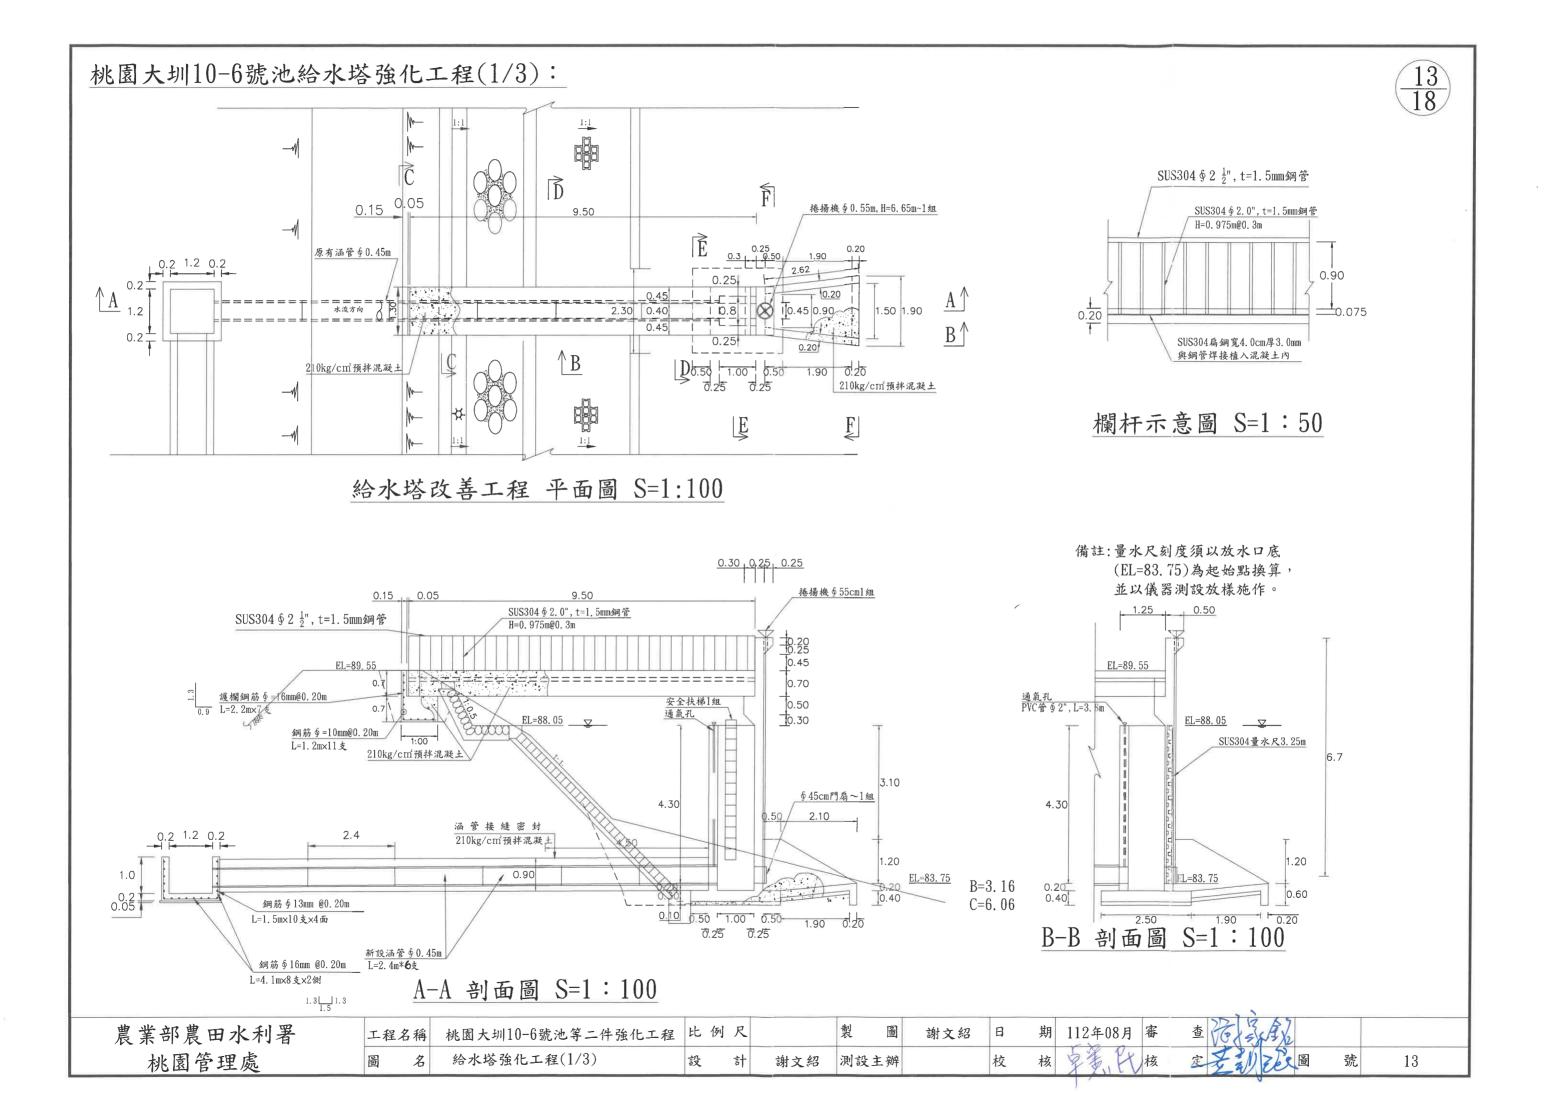


桃園大圳10-6號池給水塔強化工程(2/3):

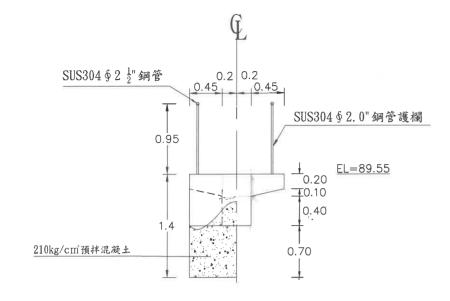


C-C 剖面圖 S=1:50

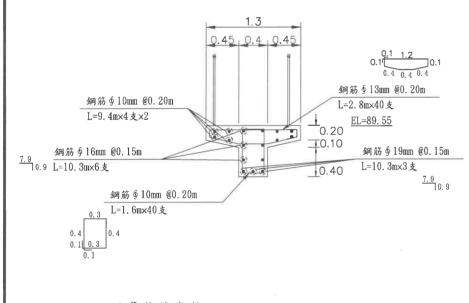


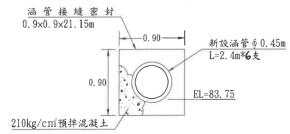

D-D 剖面圖 S=1:50

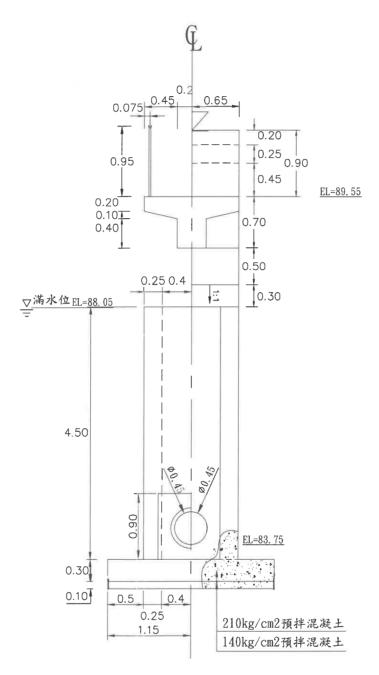


E-E 剖面圖 S=1:50

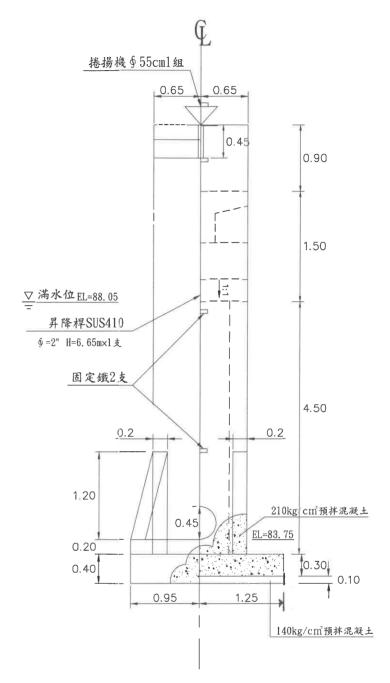

F-F 剖面圖 S=1:50

農業部農田水利署	工程名稱	桃園大圳10-6號池等二件強化工程	比例	尺		製	圖	謝文紹	日	期 112年08		16/2	143%		
桃園管理處	圖 名	給水塔強化工程(2/3)	設	計	謝文紹	測設主	上辨		校	核学类	核定	至到	Fice B	號	14

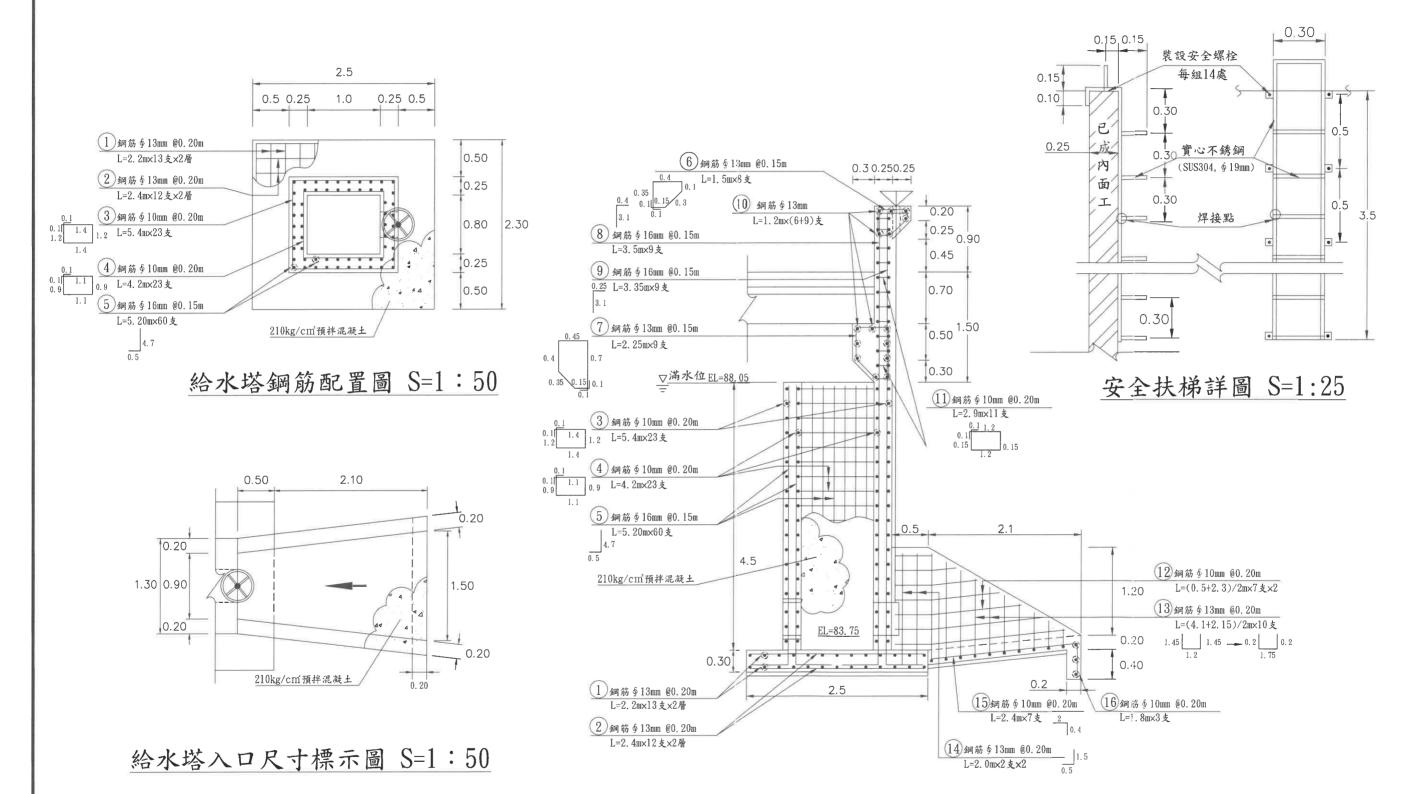


給水塔鋼筋配置圖 S=1:50

農業部農田水利署	工程名稱	桃園大圳10-6號池等二件強化工程	比包	列尺		製	圖	謝文紹	日	期	112年08月 審	查	16/18	A		
桃園管理處	圖名	給水塔強化工程(3/3)	設	計	謝文紹	測設主	三辨		校	核	享養 以核	定	支载	沙圖	號	15


桃園大圳11-21號池給水塔強化工程(1/3):

*本工程水準基點:原減水壩頂點EL=57.55


*本工程給水塔座標:(X,Y)=(258371,2767754)

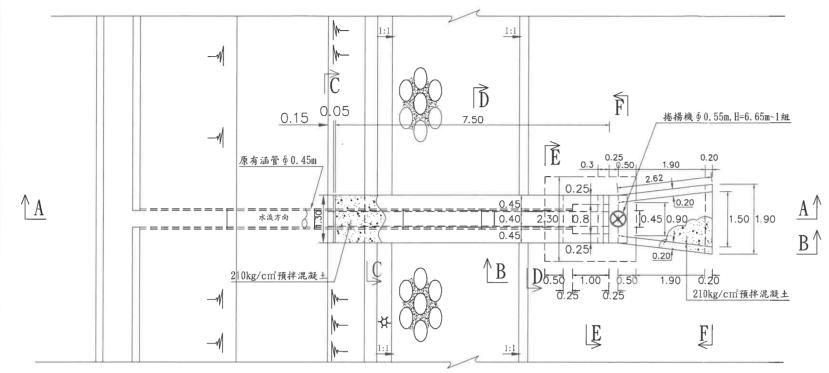

給水塔改善工程 平面圖 S=1:100

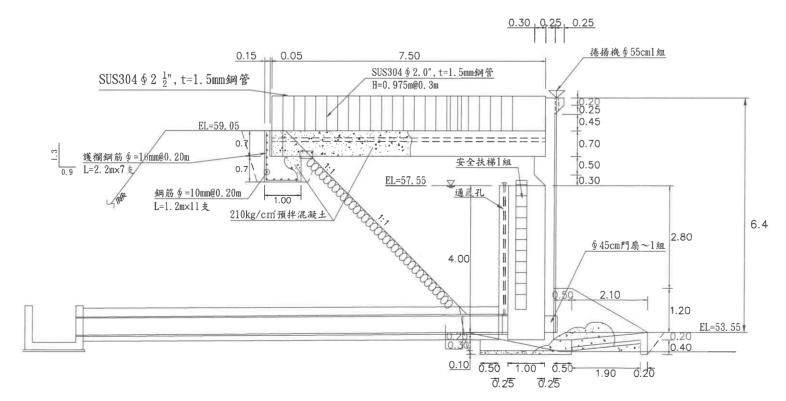


A-A 剖面圖 S=1:100

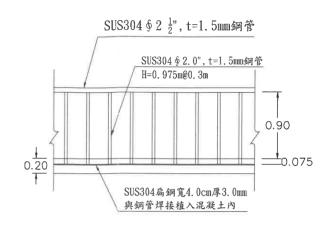



欄杆示意圖 S=1:50

備註:量水尺刻度須以放水口底 (EL=83.75)為起始點換算, 並以儀器測設放樣施作。

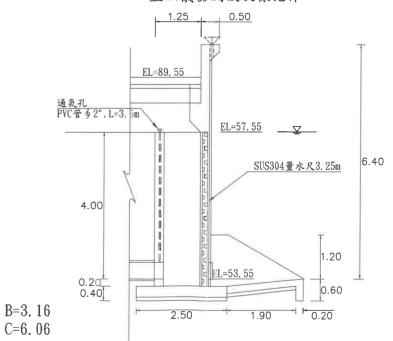



B-B 剖面圖 S=1:100

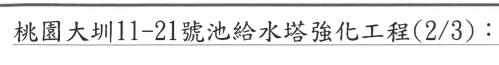

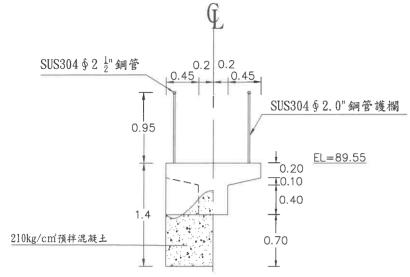


C-C 剖面圖 S=1:50

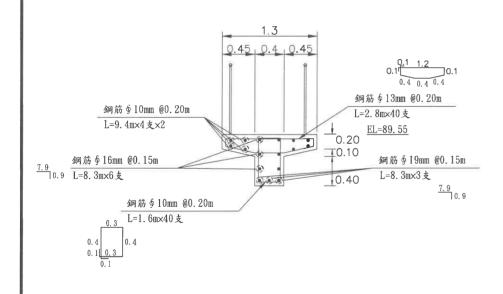


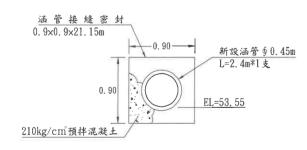

D-D 剖面圖 S=1:50

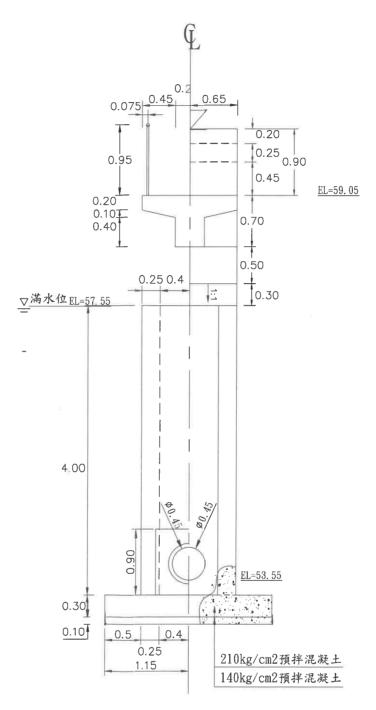

E-E 剖面圖 S=1:50

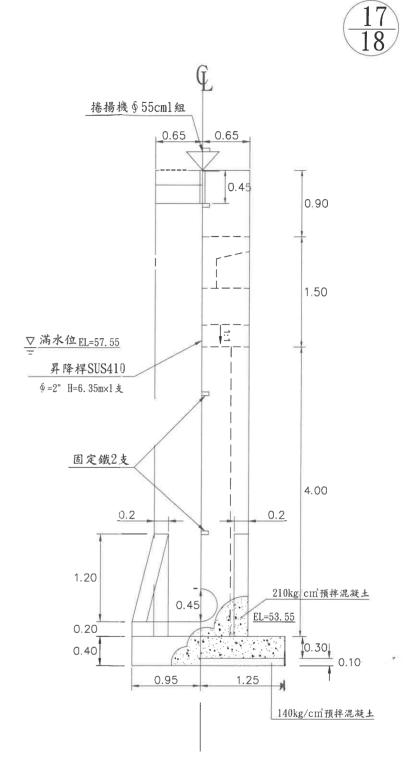


F-F 剖面圖 S=1:50

農	業部農田水利	署
	桃園管理處	

工程	名稱	桃園大圳10-6號池等二件強化工程	比例尺		製圖	李侑勳	日	期 112	2年08月 署	審 查	6/3/3	6		
昌	名	桃園大圳11-12號池給水塔強化工程(2/3)	設 計	李侑勳	測設主辦		校	核	多り木	亥 定	圣到此	圆 3	范 1	17


0.30

0.15, 0.15,

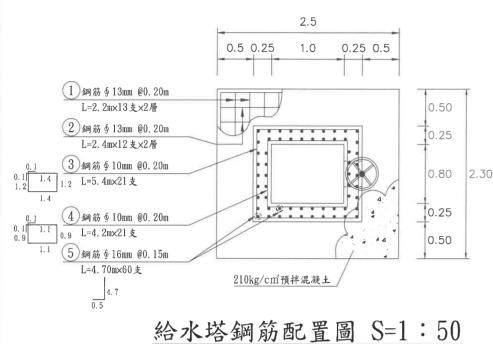

0.50 2.10 0.20 0.20 1.50 0.20 <u>210kg/cm預拌混凝土</u> 0.20

給水塔入口尺寸標示圖 S=1:50

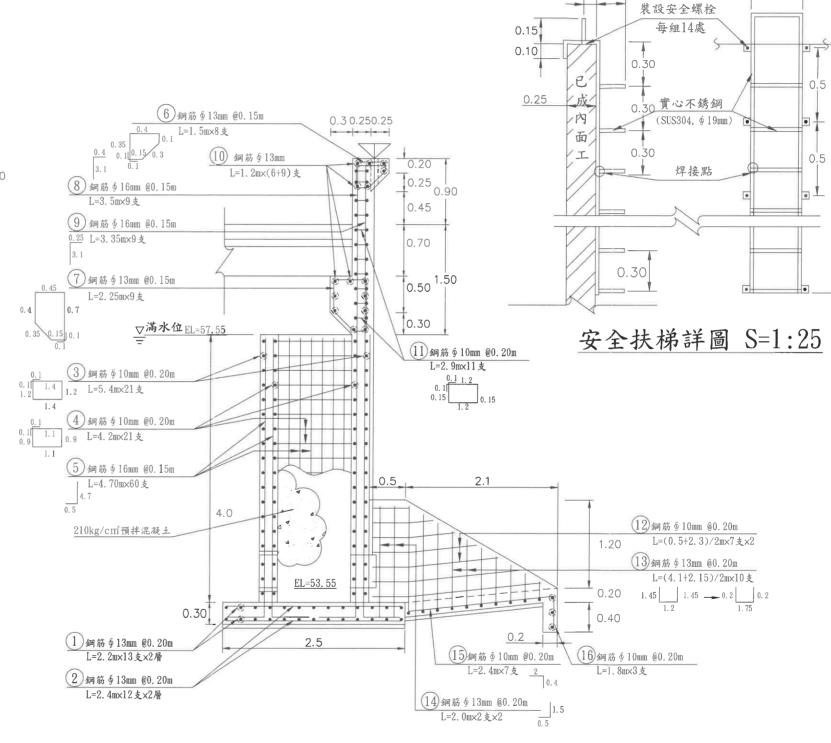

給水塔鋼筋配置圖 S=1:50

桃園管理處 圖 名 桃園大圳11-12號池給水塔強化工程(3/3) 設 計 李侑勳 測設主辦 校 核 是 人 核 定 工 後 圖 號 18	農業部農田水利署	工程名稱	桃園大圳10-6號池等二件強化工程	比例尺		製圖	李侑勳	日	期 112年08月 審	查据是家		
	桃園管理處	圖 名	桃園大圳11-12號池給水塔強化工程(3/3)	設 計	李侑勳	測設主辦		校	核草墨门核	定,无论设圖	號	18